

1Ø12

SECCIÓN TIPO MURO-3b

0,20

1,00

0,50

0,35

0,90

Ø16/0.125

1Ø12

1Ø12

0,25

Ø12/0.125

Ø12/0.250 ESPERAS

Ø16/0.125 ESPERAS Ø12/0.250

DE 3,25m HASTA 4,00m

Ø12/0.250


Ø16/0.125

Ø10/0.150

Ø10/0.150

3,20

0,10

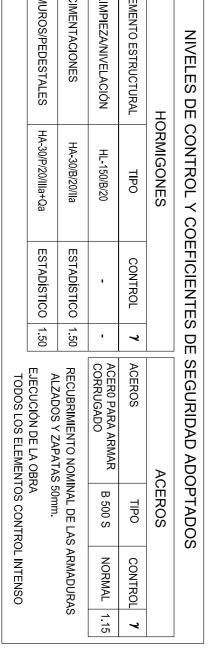



PROYECTO ORDINARIO DE OBRAS DE URBANIZACIÓN DEL ÁREA 10 PEI DEL PEYSI. SAN ROQUE (Cádiz)

MUROS DE CONTENCIÓN SECCIONES TIPO Y DETALLES

ABRIL 2019 1:500 PLANO N°: 6.2
HOJA N°: 18 DE: 24



SECCIÓN TIPO

MURO-4a

0,20

DE 4,00m HASTA 4,75m

Δ. Δ

Ø12/0.150

1,70

Ø12/0.250

Ø16/0.125

1,00

0,70

SECCIÓN TIPO MURO-4a

3,75

0,10

Ø12/0.250


Ø12/0.125

1Ø12

1Ø12

0,65

0,90

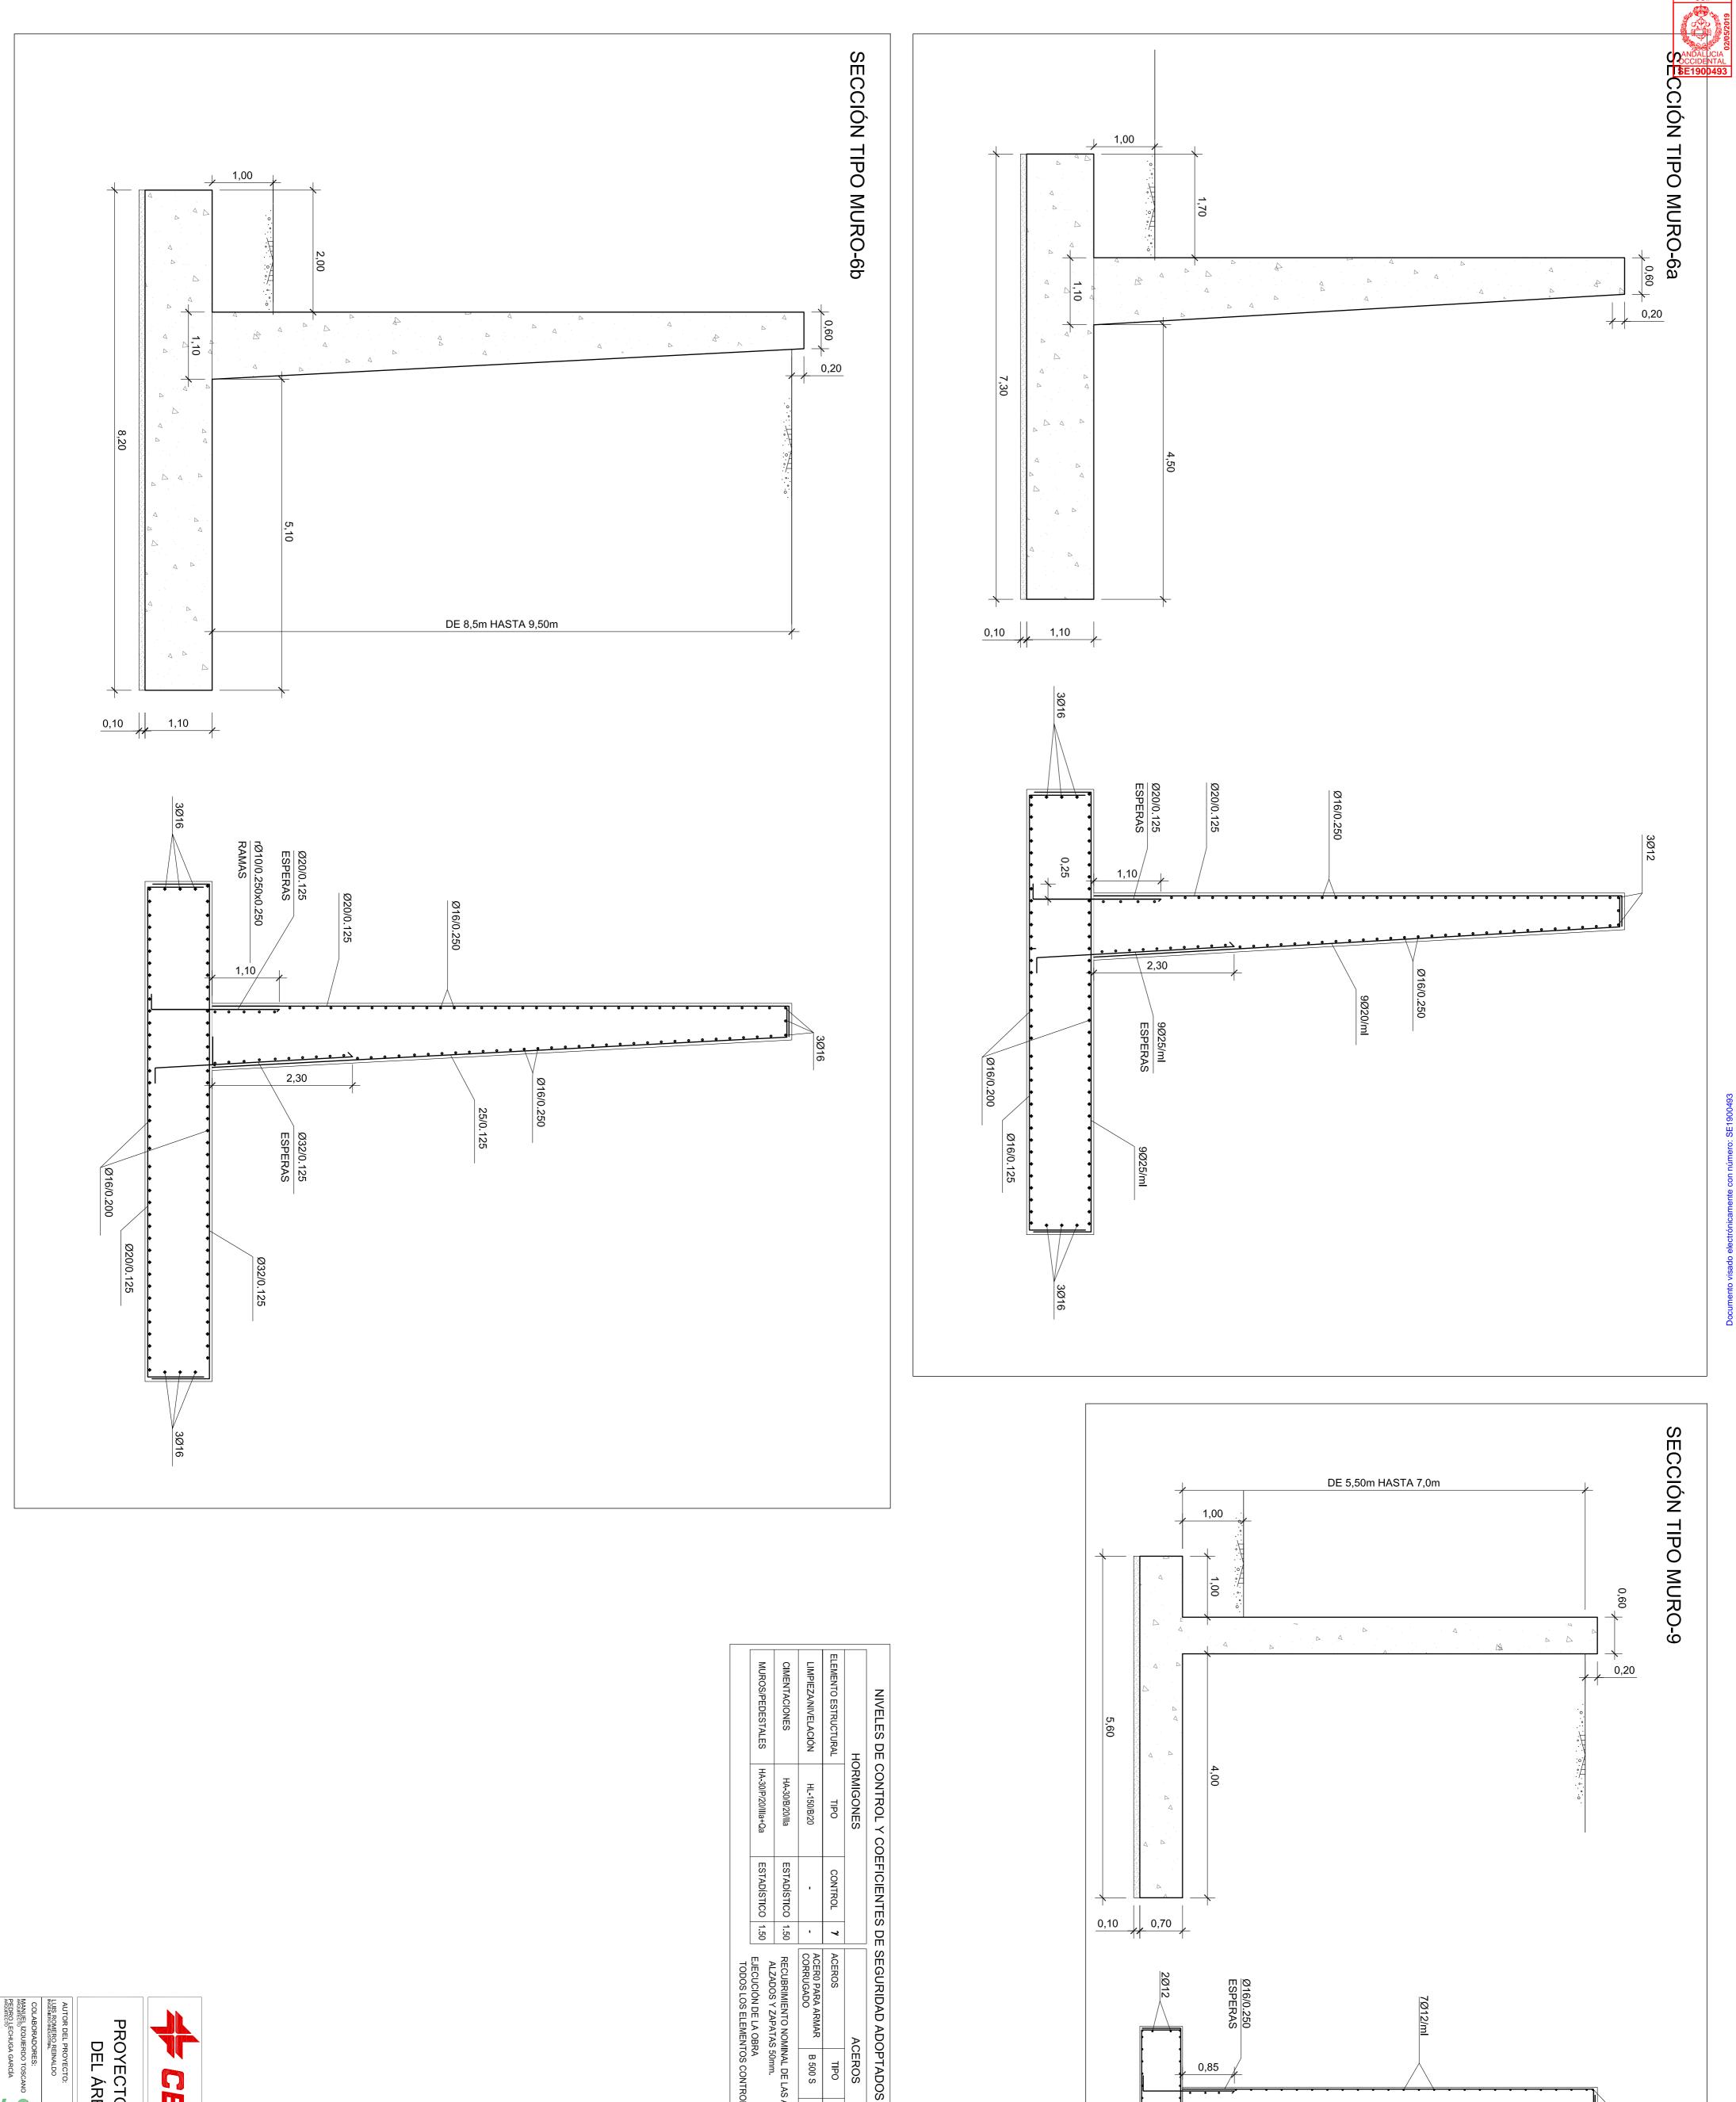

HORMIGONES

CONTROL

ACEROS

ACERO PARA ARMAR

CORRUGADO

TIPO B 500 S


ACEROS

HL-150/B/20

ESTADÍSTICO

RECUBRIMIENTO NOMINAL DE LAS ARMADURAS ALZADOS Y ZAPATAS 50mm.

ESTADÍSTICO 1.50

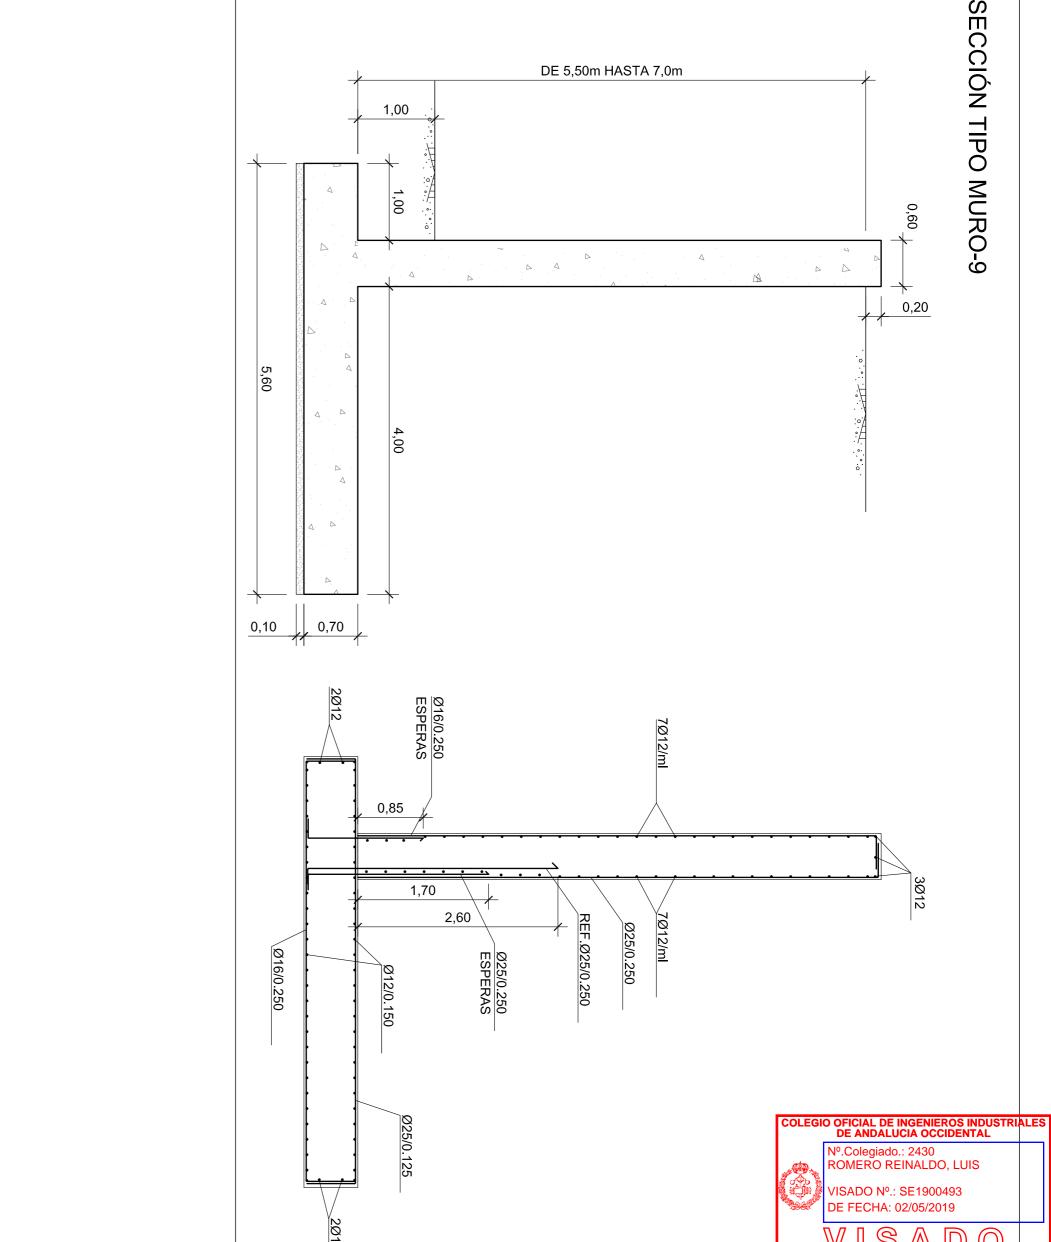



PROYECTO ORDINARIO DE OBRAS DE URBANIZACIÓN DEL ÁREA 10 PEI DEL PEYSI. SAN ROQUE (Cádiz) MUROS DE CONTENCIÓN SECCIONES TIPO Y DETALLES

FECHA: ABRIL 2019 1:500

PLANON<sup>®</sup>: 6.2
HOJA N<sup>®</sup>: 19 DE: 24

### NIVELES DE CONTROL Y COEFICIENTES DE SEGURIDAD ADOPTADOS

	MUROS/PEDESTALES	CIMENTACIONES	LIMPIEZA/NIVELACIÓN	LEMENTO ESTRUCTURAL	н
	HA-30/P/20/IIIa+Qa	HA-30/B/20/IIa	HL-150/B/20	TIPO	HORMIGONES
	ESTADÍSTICO 1.50	ESTADÍSTICO 1.50	-	CONTROL	
	1.50	1.50		γ	
TODOS LOS ELEMENTOS CONTROL INTENSO	EJECUCIÓN DE LA OBRA	RECUBRIMIENTO NOMINAL DE LAS ARMADURAS	ACERO PARA ARMAR CORRUGADO	ACEROS	A
TOS CONTRO	A Sollilli.	INAL DE LAS	B 500 S	TIPO	ACEROS
)L INTENSO		ARMADURAS	NORMAL 1.15	CONTROL 7	
		(C)			





DETALLE DREN ESCALA S/E

COLEGIO OFICIAL DE INGENIEROS INDUSTRIALES DE ANDALUCIA OCCIDENTAL


Nº.Colegiado.: 2430 ROMERO REINALDO, LUIS



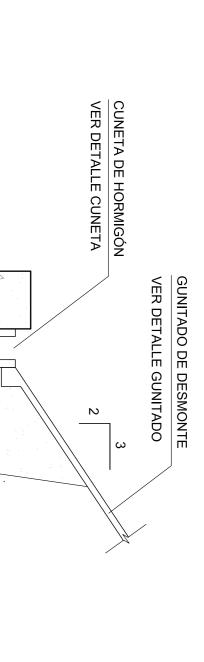

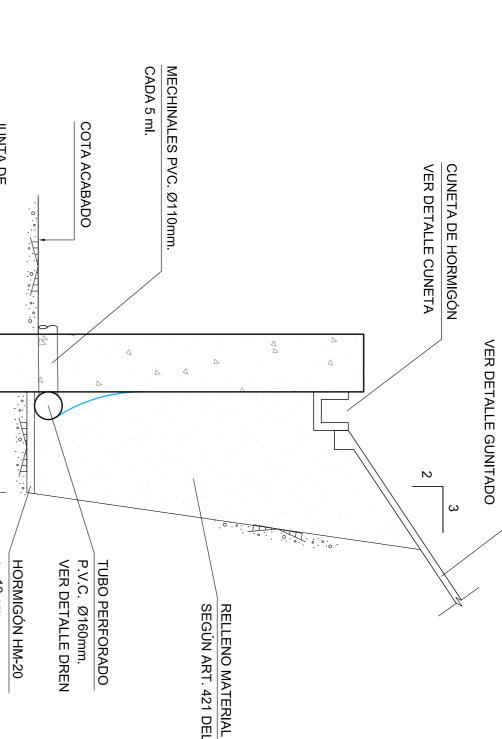

RELLENO MATERIAL GRANULAR FILTRANTE SEGÚN ART. 421 DEL PG-3

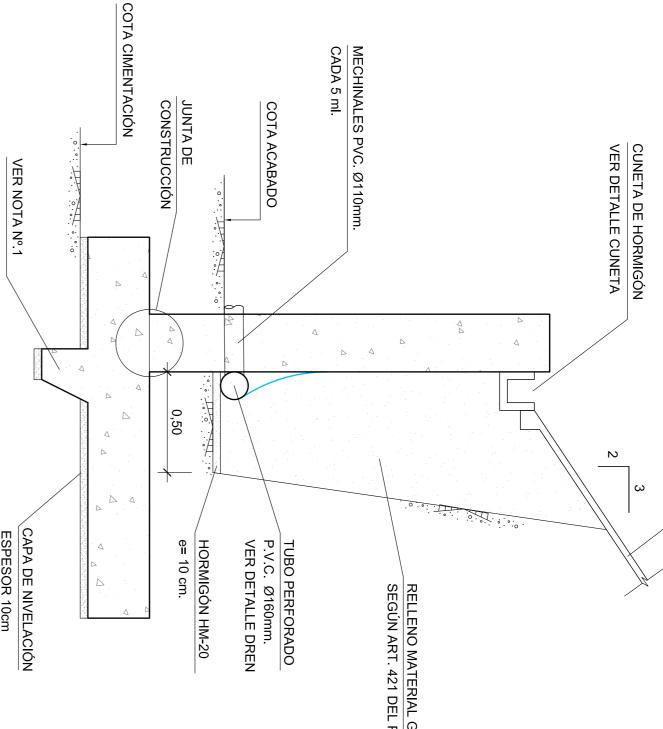

# CAPA DE NIVELACIÓN ESPESOR 10cm RELLENO MATERIAL GRANULAR FILTRANTE SEGÚN ART. 421 DEL PG-3

### PINTURA BITUMINOSA EN TRASDOS DE MURO (2 MANOS) LÁMINA DRENANTE GEOCOMPUESTA HORMIGÓN HM-20 e= 10 cm. DREN. POROSO Y RANURADO DE P.V.C. Ø160mm.

### DETALLE JUNTA DILATACIÓN ESCALA S/E

CANAL CUNETA DE HORMIGÓN ESCALA S/E

COTA CIMENTACIÓN

JUNTA DE CONSTRUCCIÓN


0,50


HORMIGÓN HM-20 e= 10 cm.


TUBO PERFORADO
P.V.C. Ø160mm.
VER DETALLE DREN

CAPA DE NIVELACIÓN ESPESOR 10cm


MECHINALES PVC. Ø110mm CADA 5 ml.

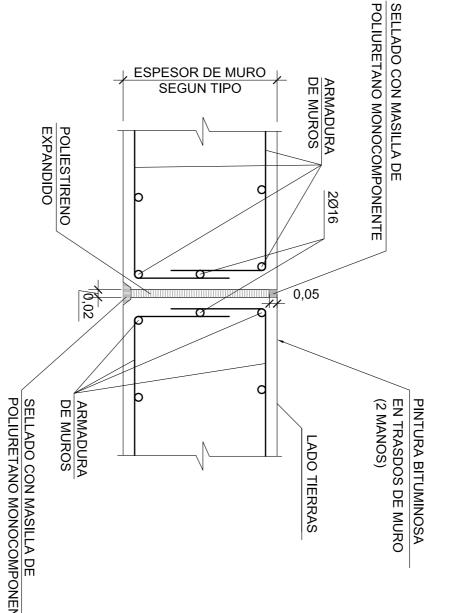

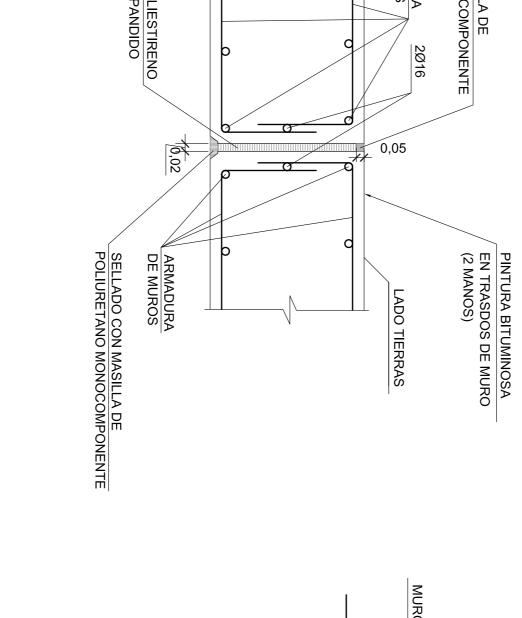


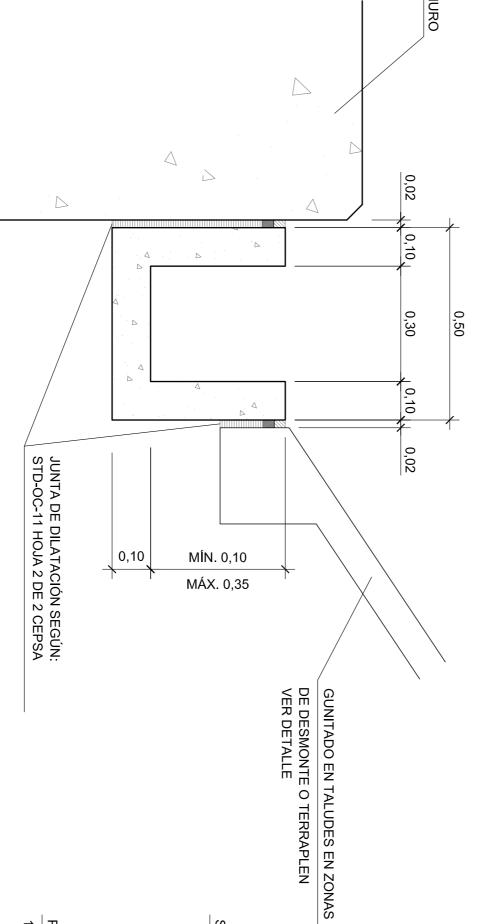



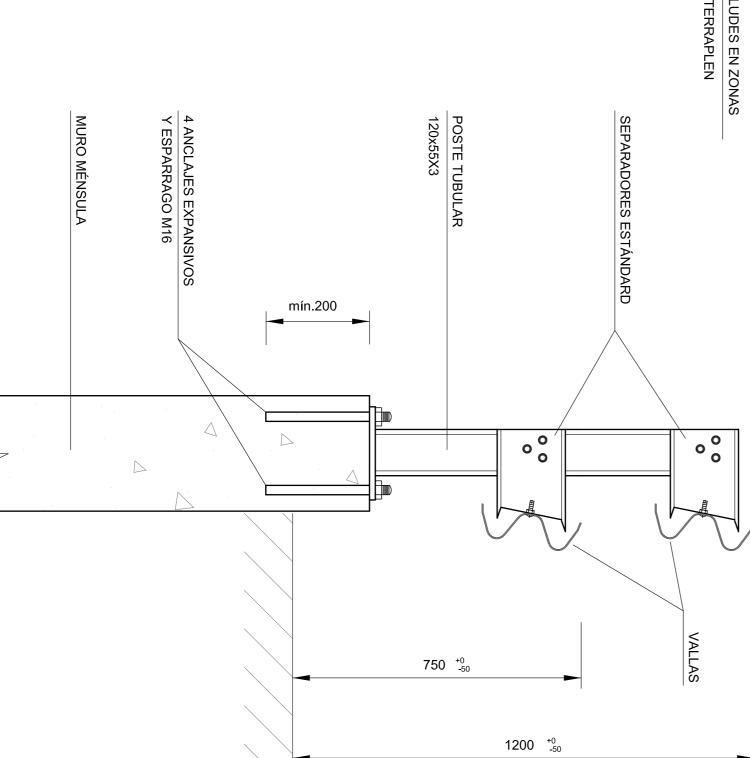


CALZADA VIAL

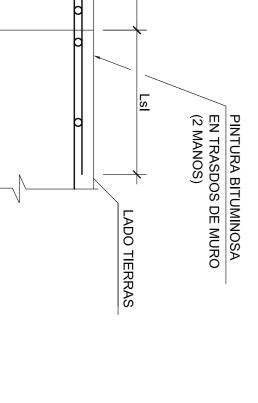

DETALLE JUNTA CONSTRUCCIÓN ESCALA S/E


SEGUN TIPO

BERENJENO VER DETALLE

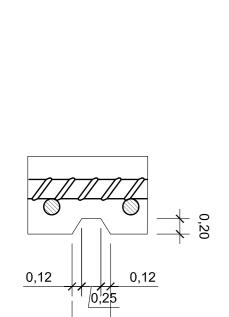

<del>₹0,50</del>₹

DETALLE BERENJENO
ESCALA S/E

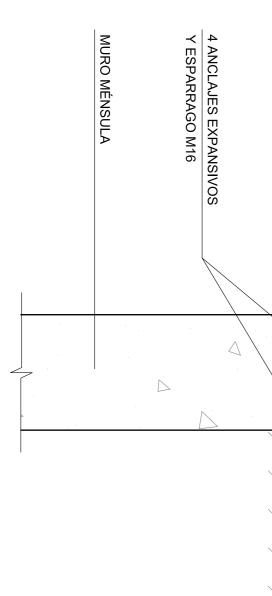





PROYECTO ORDINARIO DE OBRAS DE URBANIZACIÓN DEL ÁREA 10 PEI DEL PEYSI. SAN ROQUE (Cádiz)

MUROS DE CONTENCIÓN SECCIONES TIPO Y DETALLES



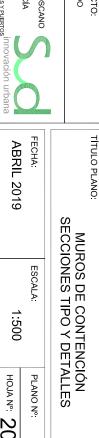

PLANO Nº:
HOJA Nº: 20 DE: 6.2 24

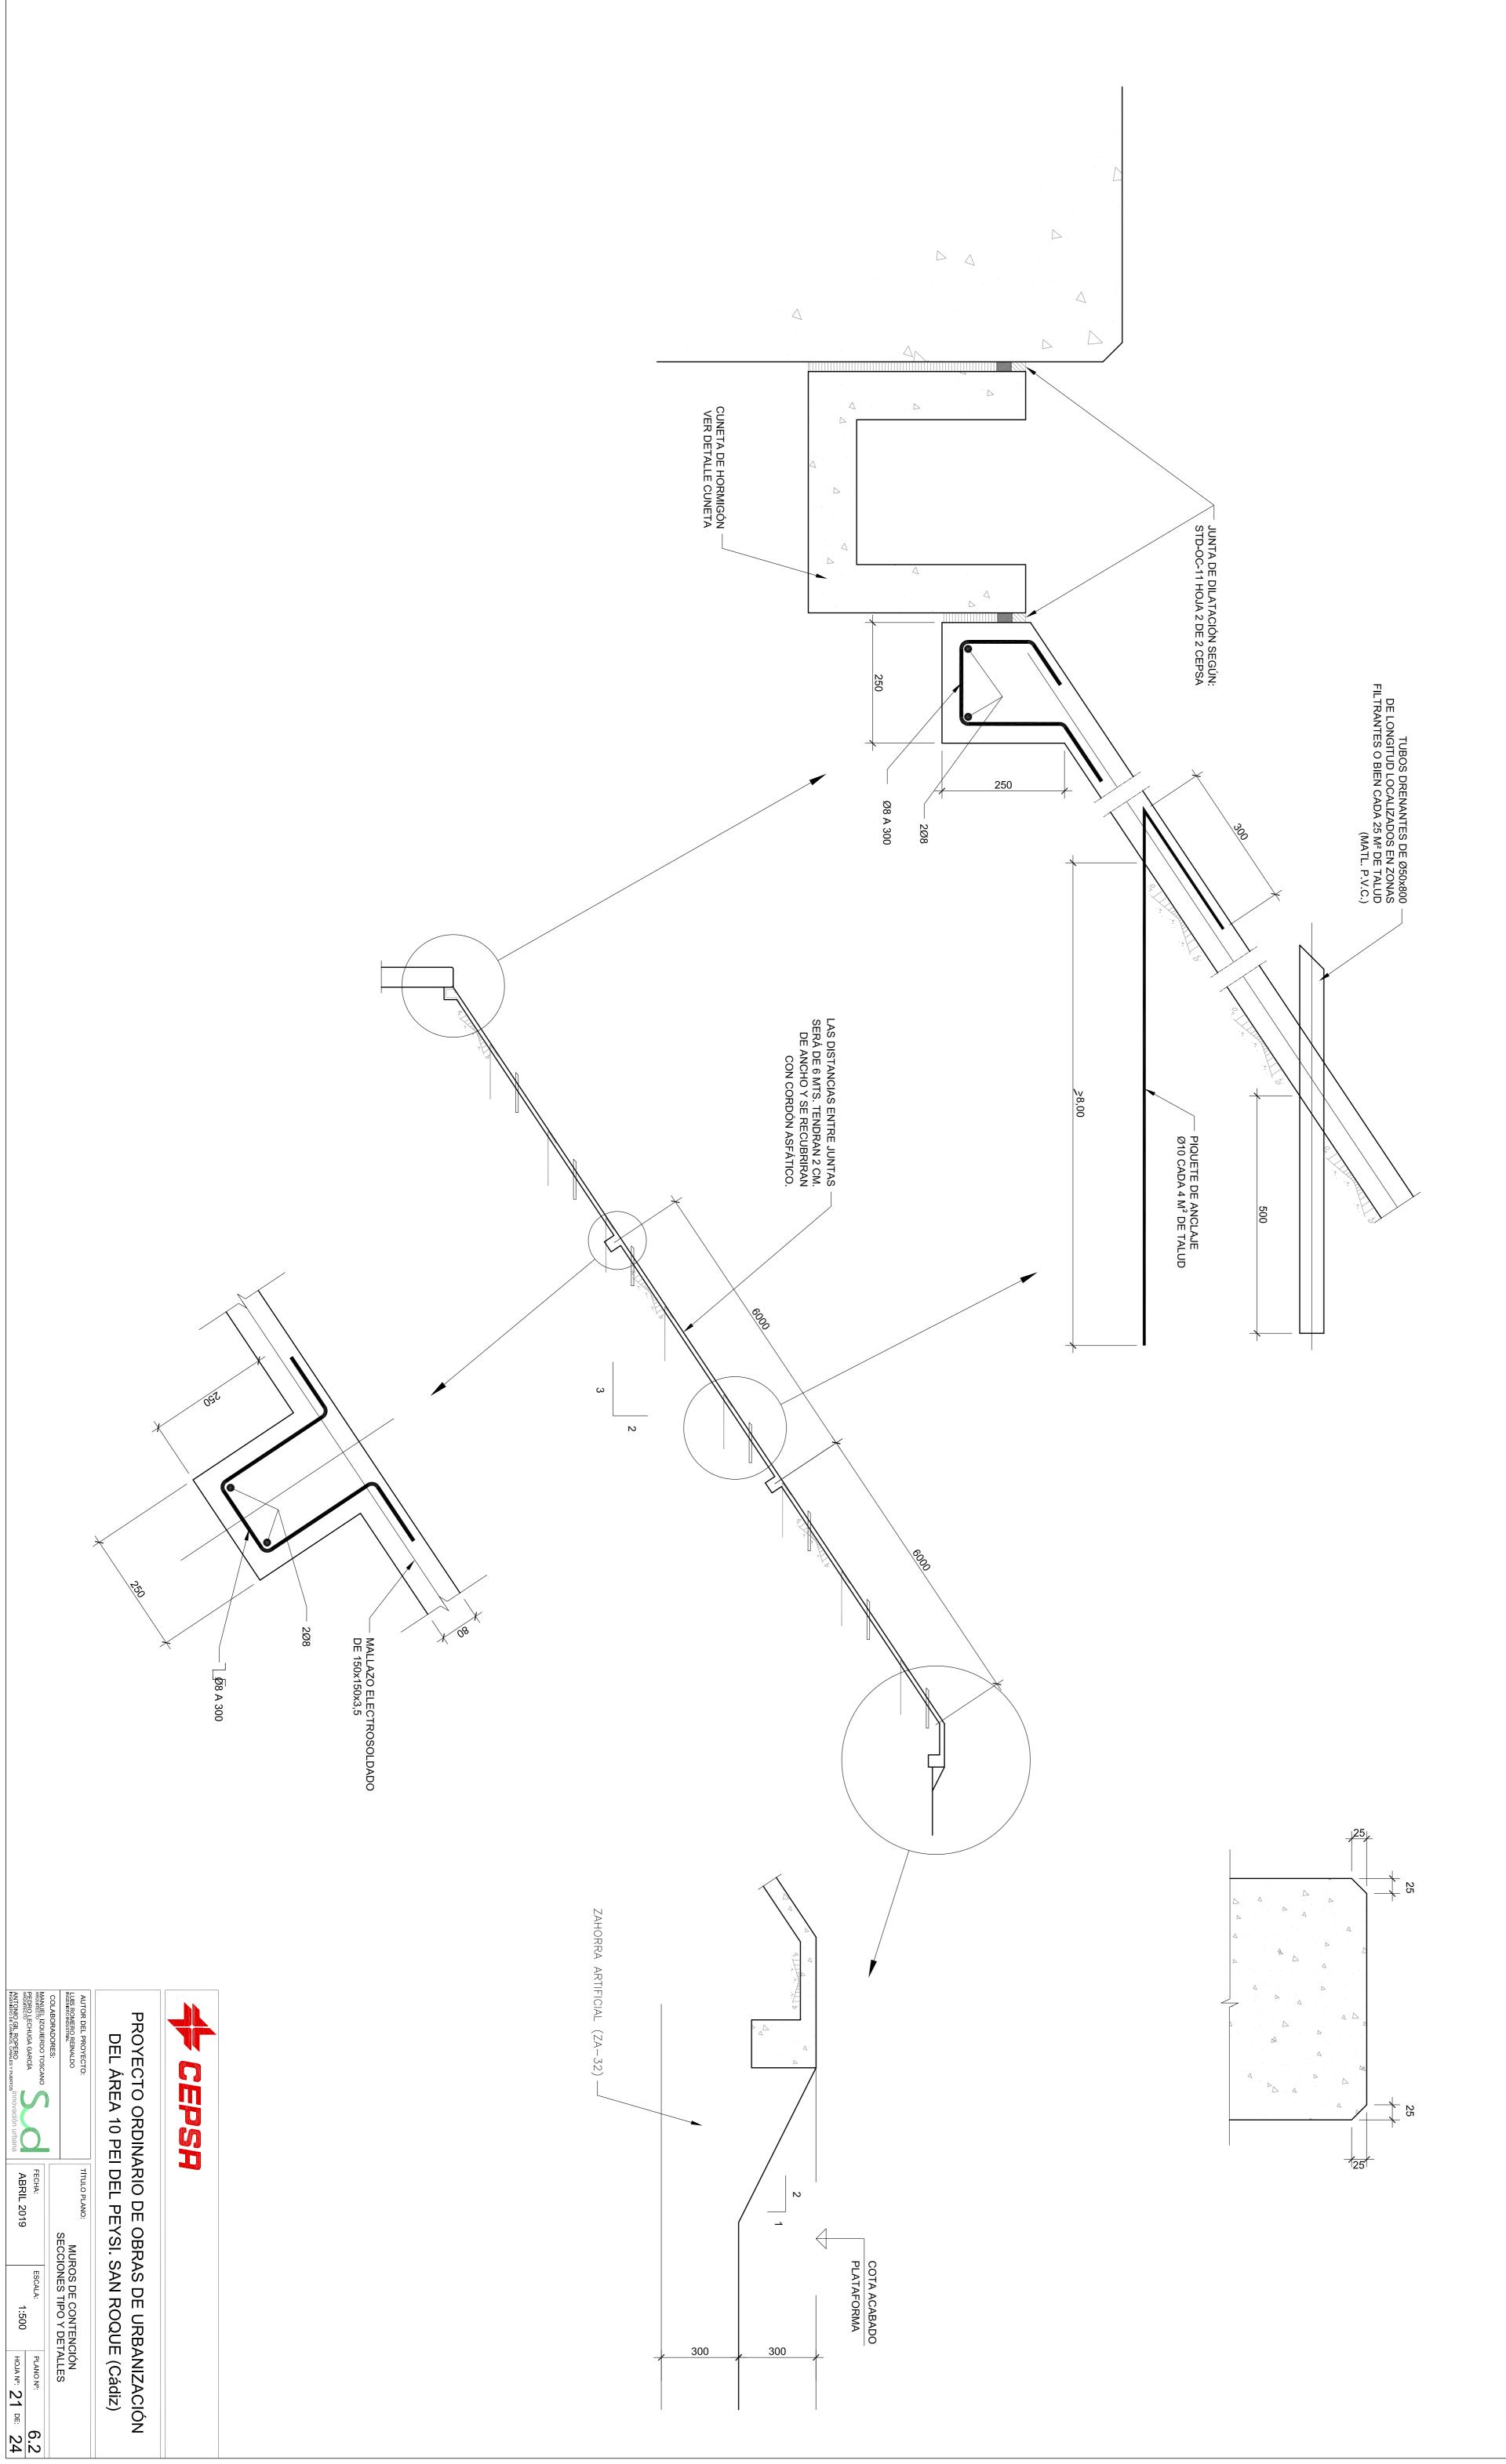

1:500

DETALLE CHAFLANADO MUROS ESCALA S/E (COTAS EN MM.)

DETALLE GUNITADO ESCALA S/E (COTAS EN MM.)

ELEMENTO ESTRUCTURAL
LIMPIEZA/NIVELACIÓN

NIVELES DE CONTROL Y COEFICIENTES DE SEGURIDAD ADOPTADOS

HORMIGONES

TIPO

CONTROL

7

ACEROS


TIPO

ACERO PARA ARMAR B 500 S

ESTADÍSTICO

RECUBRIMIENTO NOMINAL DE LAS ARMADURAS ALZADOS Y ZAPATAS 50mm. EJECUCIÓN DE LA OBRA TODOS LOS ELEMENTOS CONTROL INTENSO



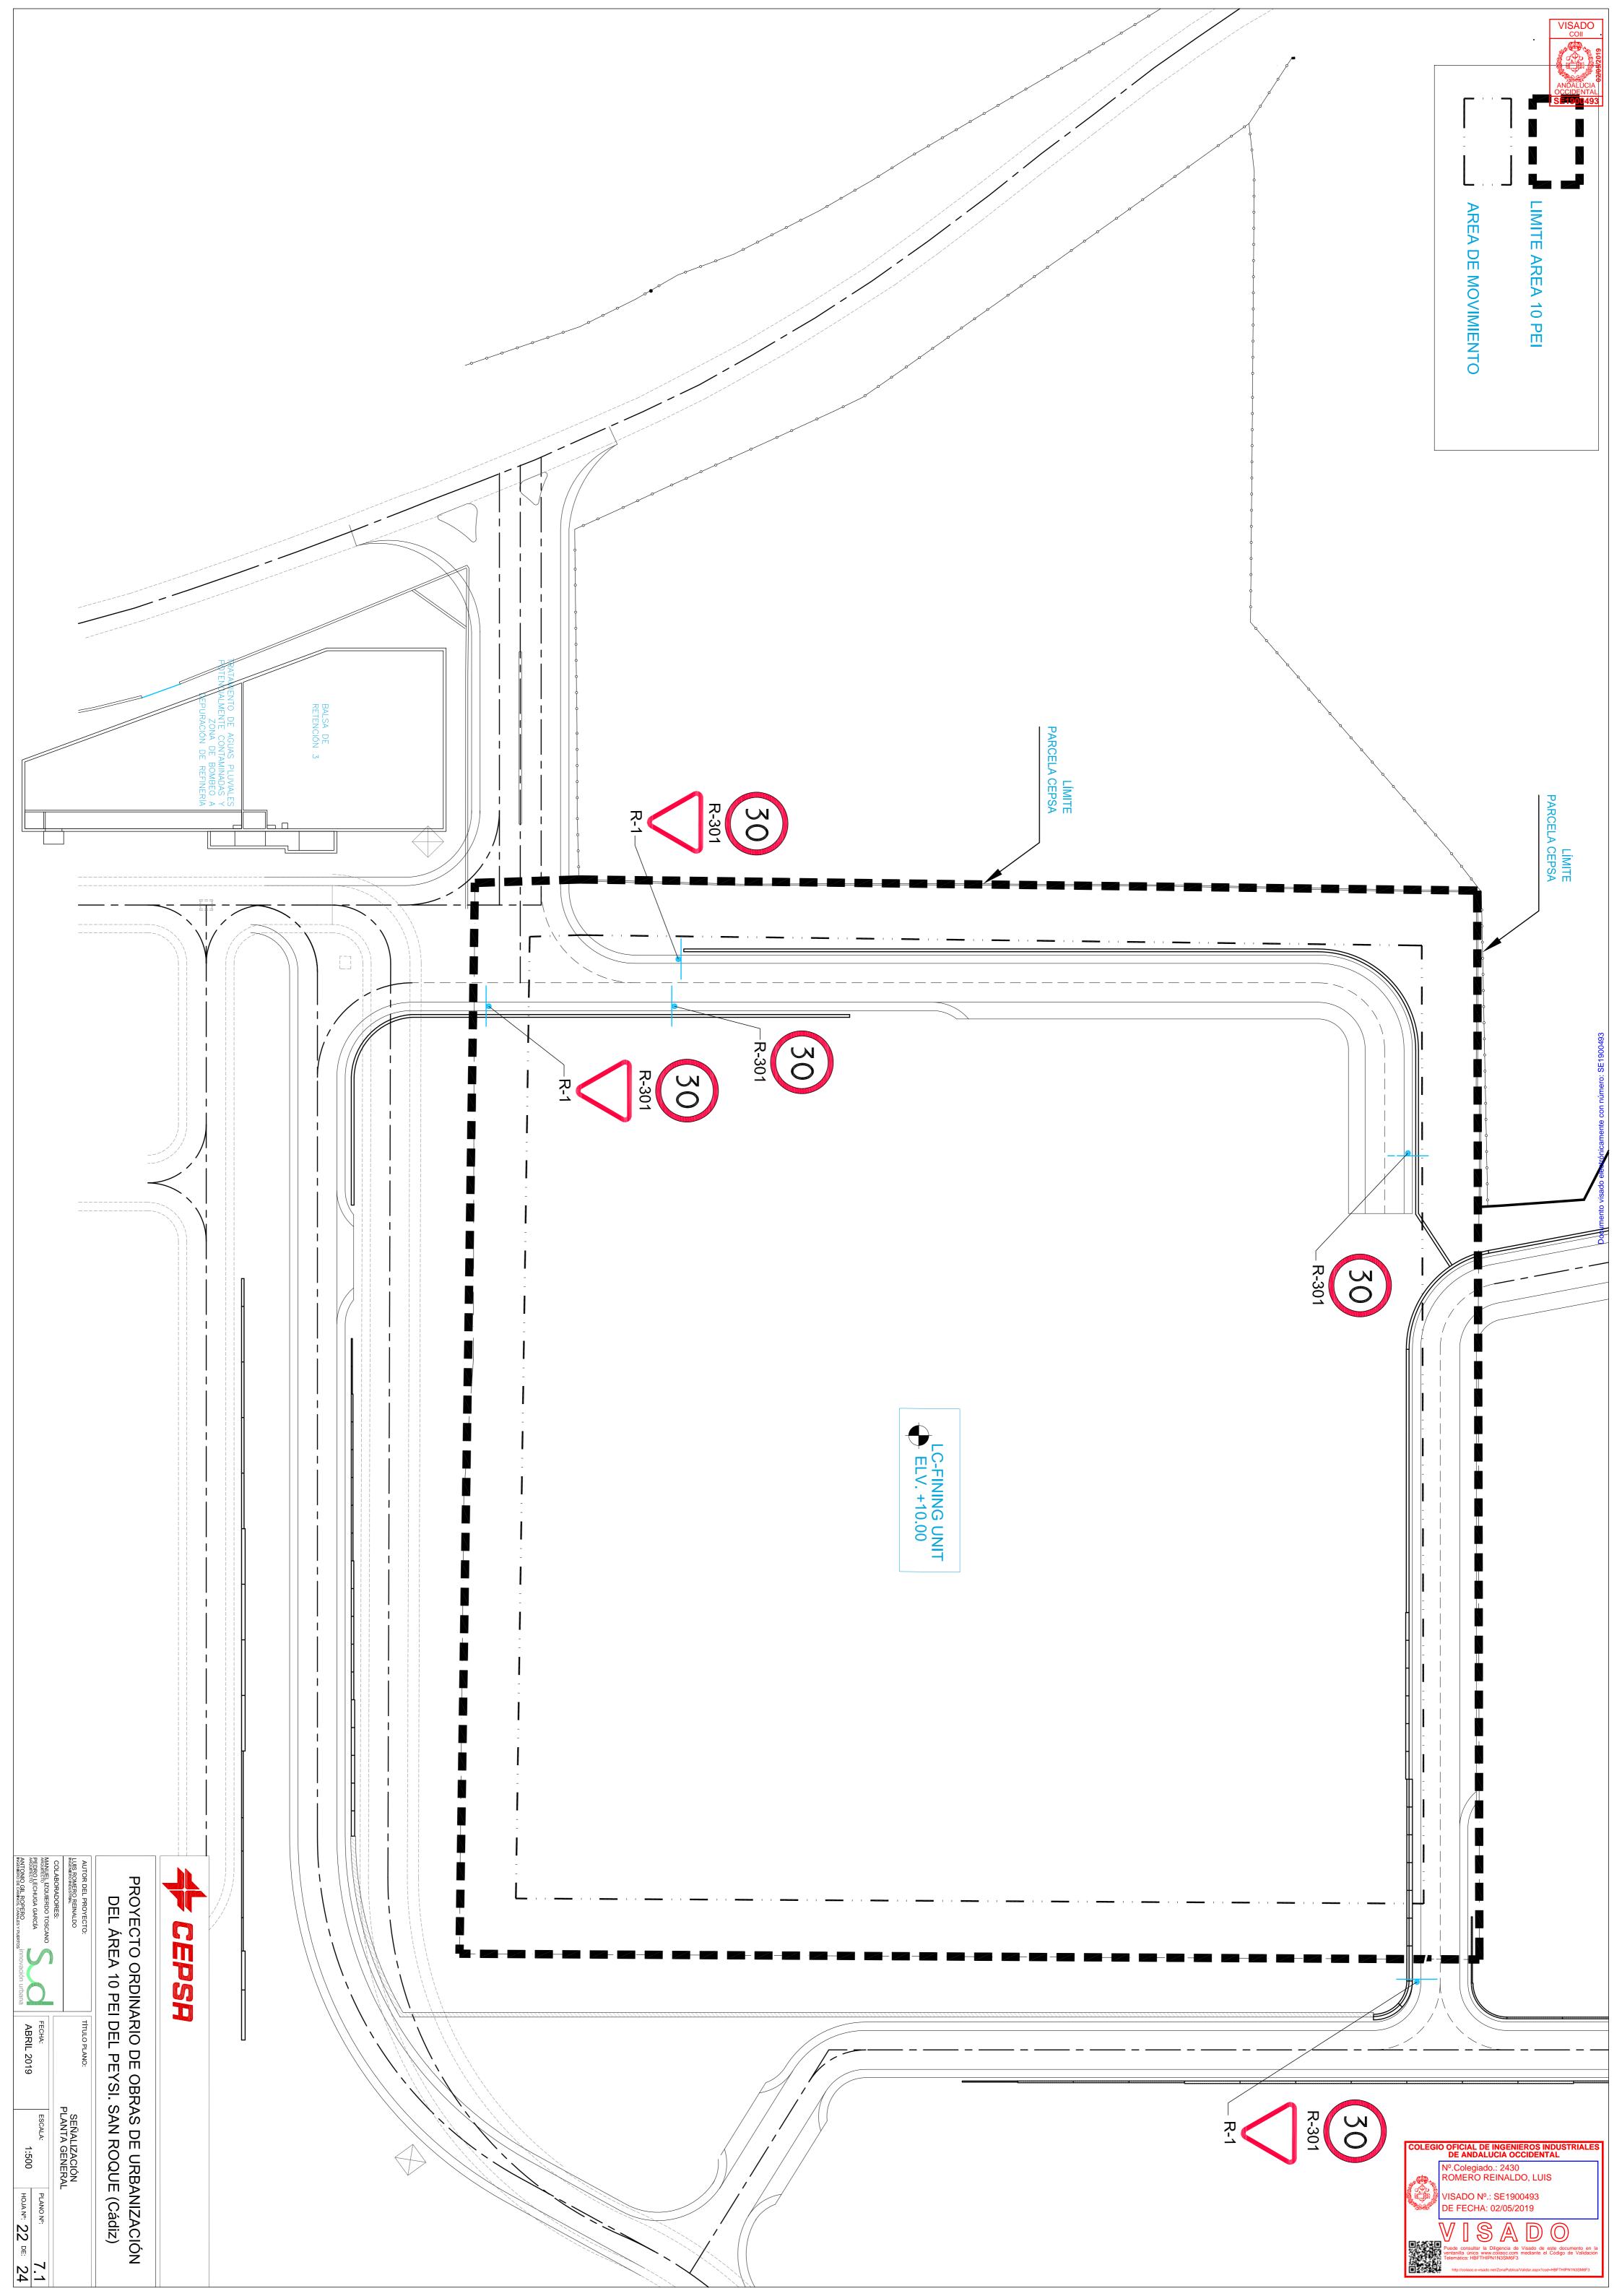



TIPOS DE SEÑALES


COLEGIO OFICIAL DE INGENIEROS INDUSTRIALES DE ANDALUCIA OCCIDENTAL

Nº.Colegiado.: 2430 ROMERO REINALDO, LUIS

/ISADO Nº.: SE1900493 DE FECHA: 02/05/2019

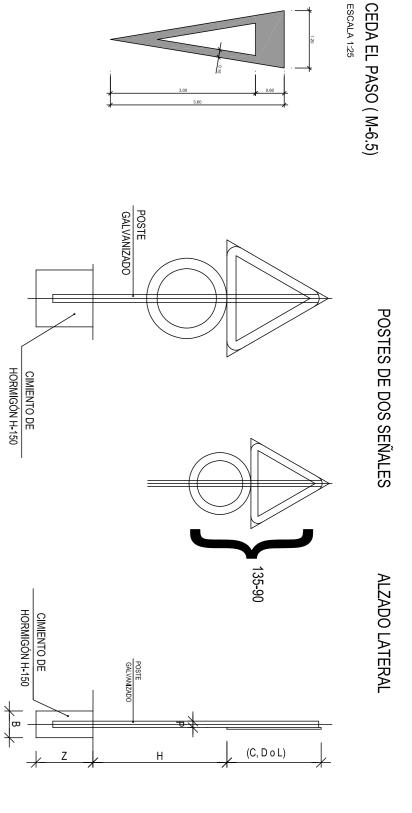


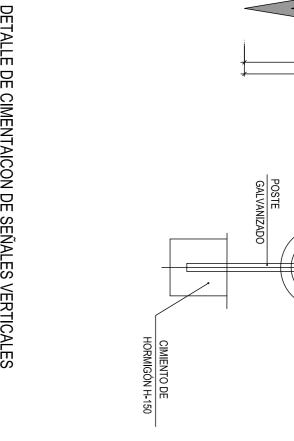


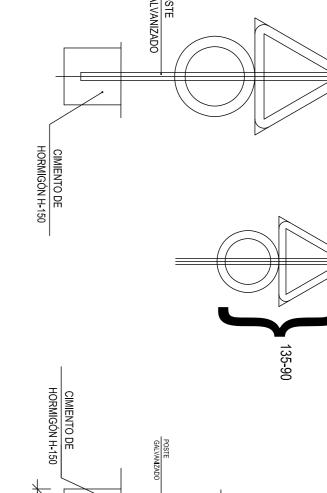





DETALLE "A"
ESCALA 1:5

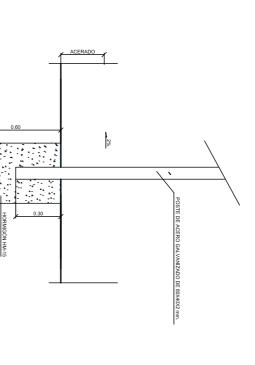


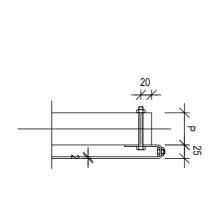


## MARCAS LONGITUDINALES DISCONTINUAS **ESCALA 1:100**

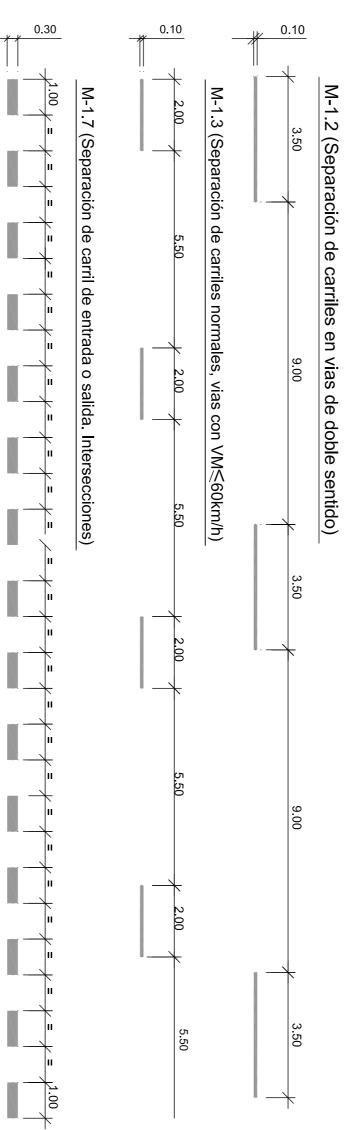


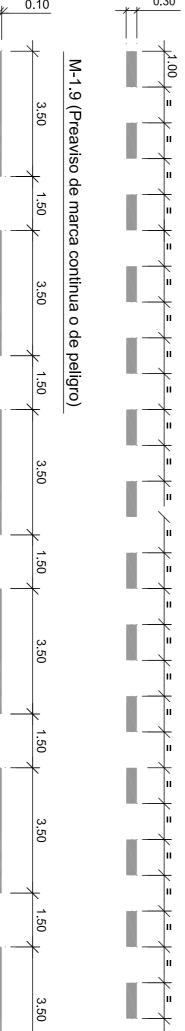


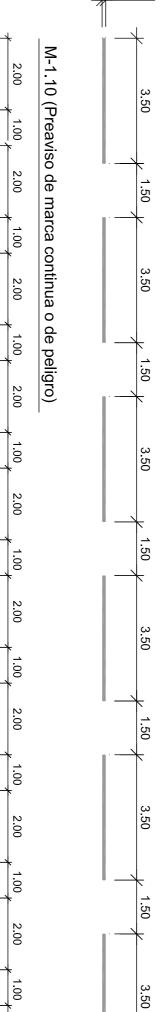

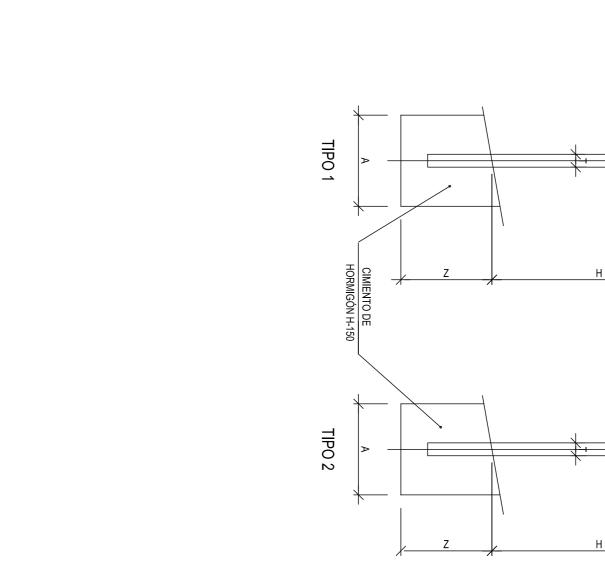

FLECHAS
M-5.2a

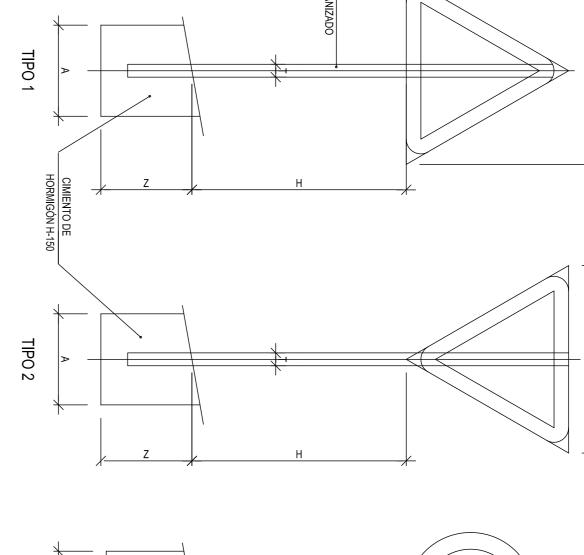

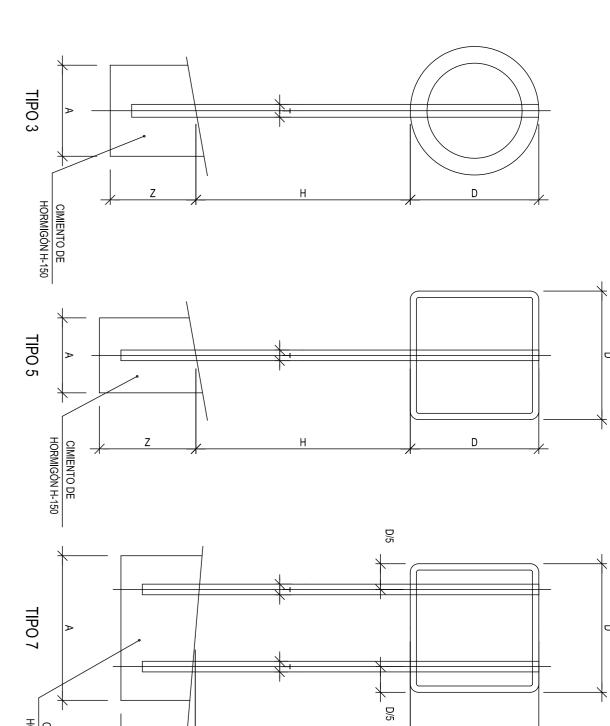

### MARCAS LONGITUDINALES CONTINUAS **ESCALA 1:100**

7	0.10	0.15	1
MARCA TRANSVERSAL CONTINUA (M-4.1)	M-26b (Borde de calzada de ramales y viales de arcén < 1.5m)	M-26a (Borde de calzada de ramales y viales de arcén≽1.5m)	

0.40	0.40		0.10	0.15
0.80   50.40   10.80   50.80	MARCA TRANSVERSAL DISCONTINUA (M-4.2)	MARCA TRANSVERSAL CONTINUA (M-4.1)	M-26b (Borde de calzada de ramales y viales de arcén < 1.5m)	M-∠6a (Borde de calzada de ramales y viales de arcen≱1.5m)

0.900

SERIE C
CARRETERA
CONVENCIONAL
SIN ARCENES

CL	ASE DE CARRETERA	1			NOTAS: 1 LAS C NORM 2 LAS S
SERIE C	SERIE B CARRETERA CONVENCIONAL CON ARCENES	SERIE A AUTOPISTA AUTOVIA VÍA RÁPIDA	TIPO DE SEÑAL	RATICO, TORMANDO	S CARACTERISTICAS I
الم 0.900 ك	1,350	1.750	1 Y 2	EN FLAN	OTAS: LAS CARACTERÍSTICAS DE LAS SEÑALES (COLO NORMAS B.1-1.C. DEL MINISTERIO DE FOMENTO LAS SEÑALES INFORMATIVAS SE SITUARÁN DE
J 000.0	0.900	1,200	З	EL FRANCO, FORMANDO EN PLANTA EL PANEL UN ANGULO DE 5-10^ CON LA NORMA TAMAÑO DE LAS SEÑALI	NOTAS:  1 LAS CARACTERÍSTICAS DE LAS SEÑALES (COLOR, DIMENSIONES,ABECEDARIO, ETC) SEGÚN LAS NORMAS B.1-1.C. DEL MINISTERIO DE FOMENTO  2 LAS SEÑALES INFORMATIVAS SE SITUARÁN DE TAL MODO QUE LA CARA DEL TEXTO SE ORIENTE HOMBOLO DE TAL MODO QUE LA CARA DEL TEXTO SE ORIENTE HOMBOLO DE TAL MODO DE TAL
0.600	0.900	1.200	4	TAMAÑO DE LAS SEÑALES	CEDARIO, ETC) SEGU
0.600	0.900	1.200	5 Y 7	ļ <u></u>	) SEGÚN LAS SE ORIENTE HACIA

1.200

	_	2.00	120	09	3	58.0	0.50	08.0
	З	2.00	100	60	3	0.75	0.50	0.80
	4	2.00	120	60	3	08.0	0.50	0.80
SERIE A	5	2.00	100	08	3	0.70	0.40	0.90
	6	2.00	120	08	4	0.85	0.50	1.00
	7	2.00	100	60	3	1.35	0.60	0.70
	8	2.00	120	60	ω	1.10	0.60	0.90
		1.90	100	50	з	0.70	0.40	0.70
	2	1.90	100	60	3	0.80	0.50	0.70
SERIE	3	1.90	100	50	3	0.55	0.40	0.70
ERIE B	4	1.90	100	50	3	0.60	0.40	0.70
	5	1.90	100	60	3	0.70	0.40	0.70
	6	1.90	120	60	ω	0.80	0.50	0.80
	_	1.50	80	40	2	0.40	0.40	0.60
SERIE C	2	1.50	80	40	2	0.45	0.40	0.60
	З	1.50	80	40	2	0.55	0.40	0.50
	4	1.50	80	40	2	0.55	0.40	0.50
	5	1.50	80	40	2	0.40	0.40	0.60
	6	1.50	80	40	3	0.65	0.40	0.60

MEDIDAS TUBO mm.

SEÑAL TIPO

CIMENTACIÓN



PROYECTO ORDINARIO DE OBRAS DE URBANIZACIÓN DEL ÁREA 10 PEI DEL PEYSI. SAN ROQUE (Cádiz)

SEÑALIZACIÓN DETALLES

ABRIL 2019 1:500

PLANO Nº: PLANO Nº:

